




PERFIL LONGITUDINAL - CONDUCCIÓN DE CADICA 2 A SEDIMENTADOR 5
ESCALA V=50 H=500

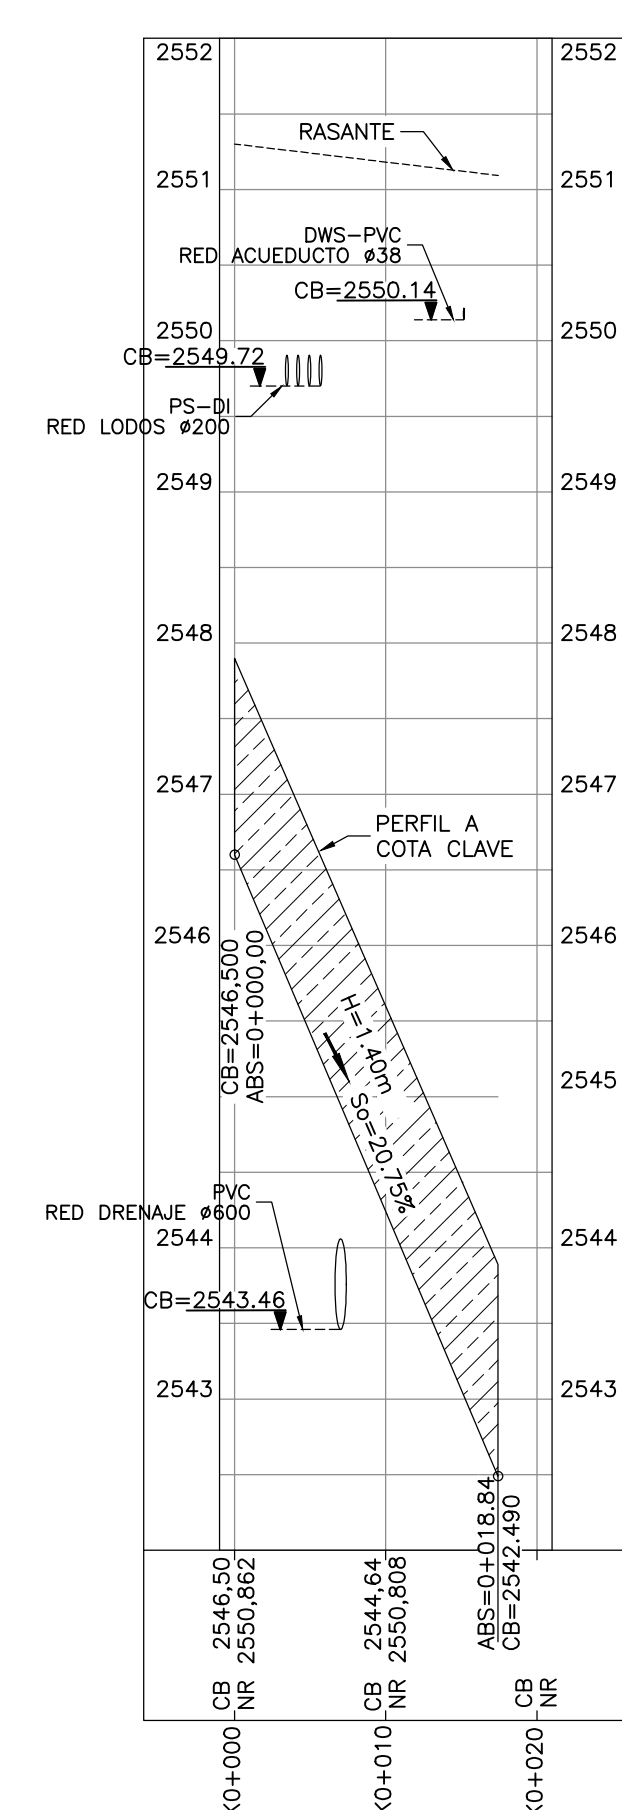


PERFIL LONGITUDINAL - CONDUCCIÓN DE CADICA 2 A SEDIMENTADOR 8
ESCALA V=50 H=500

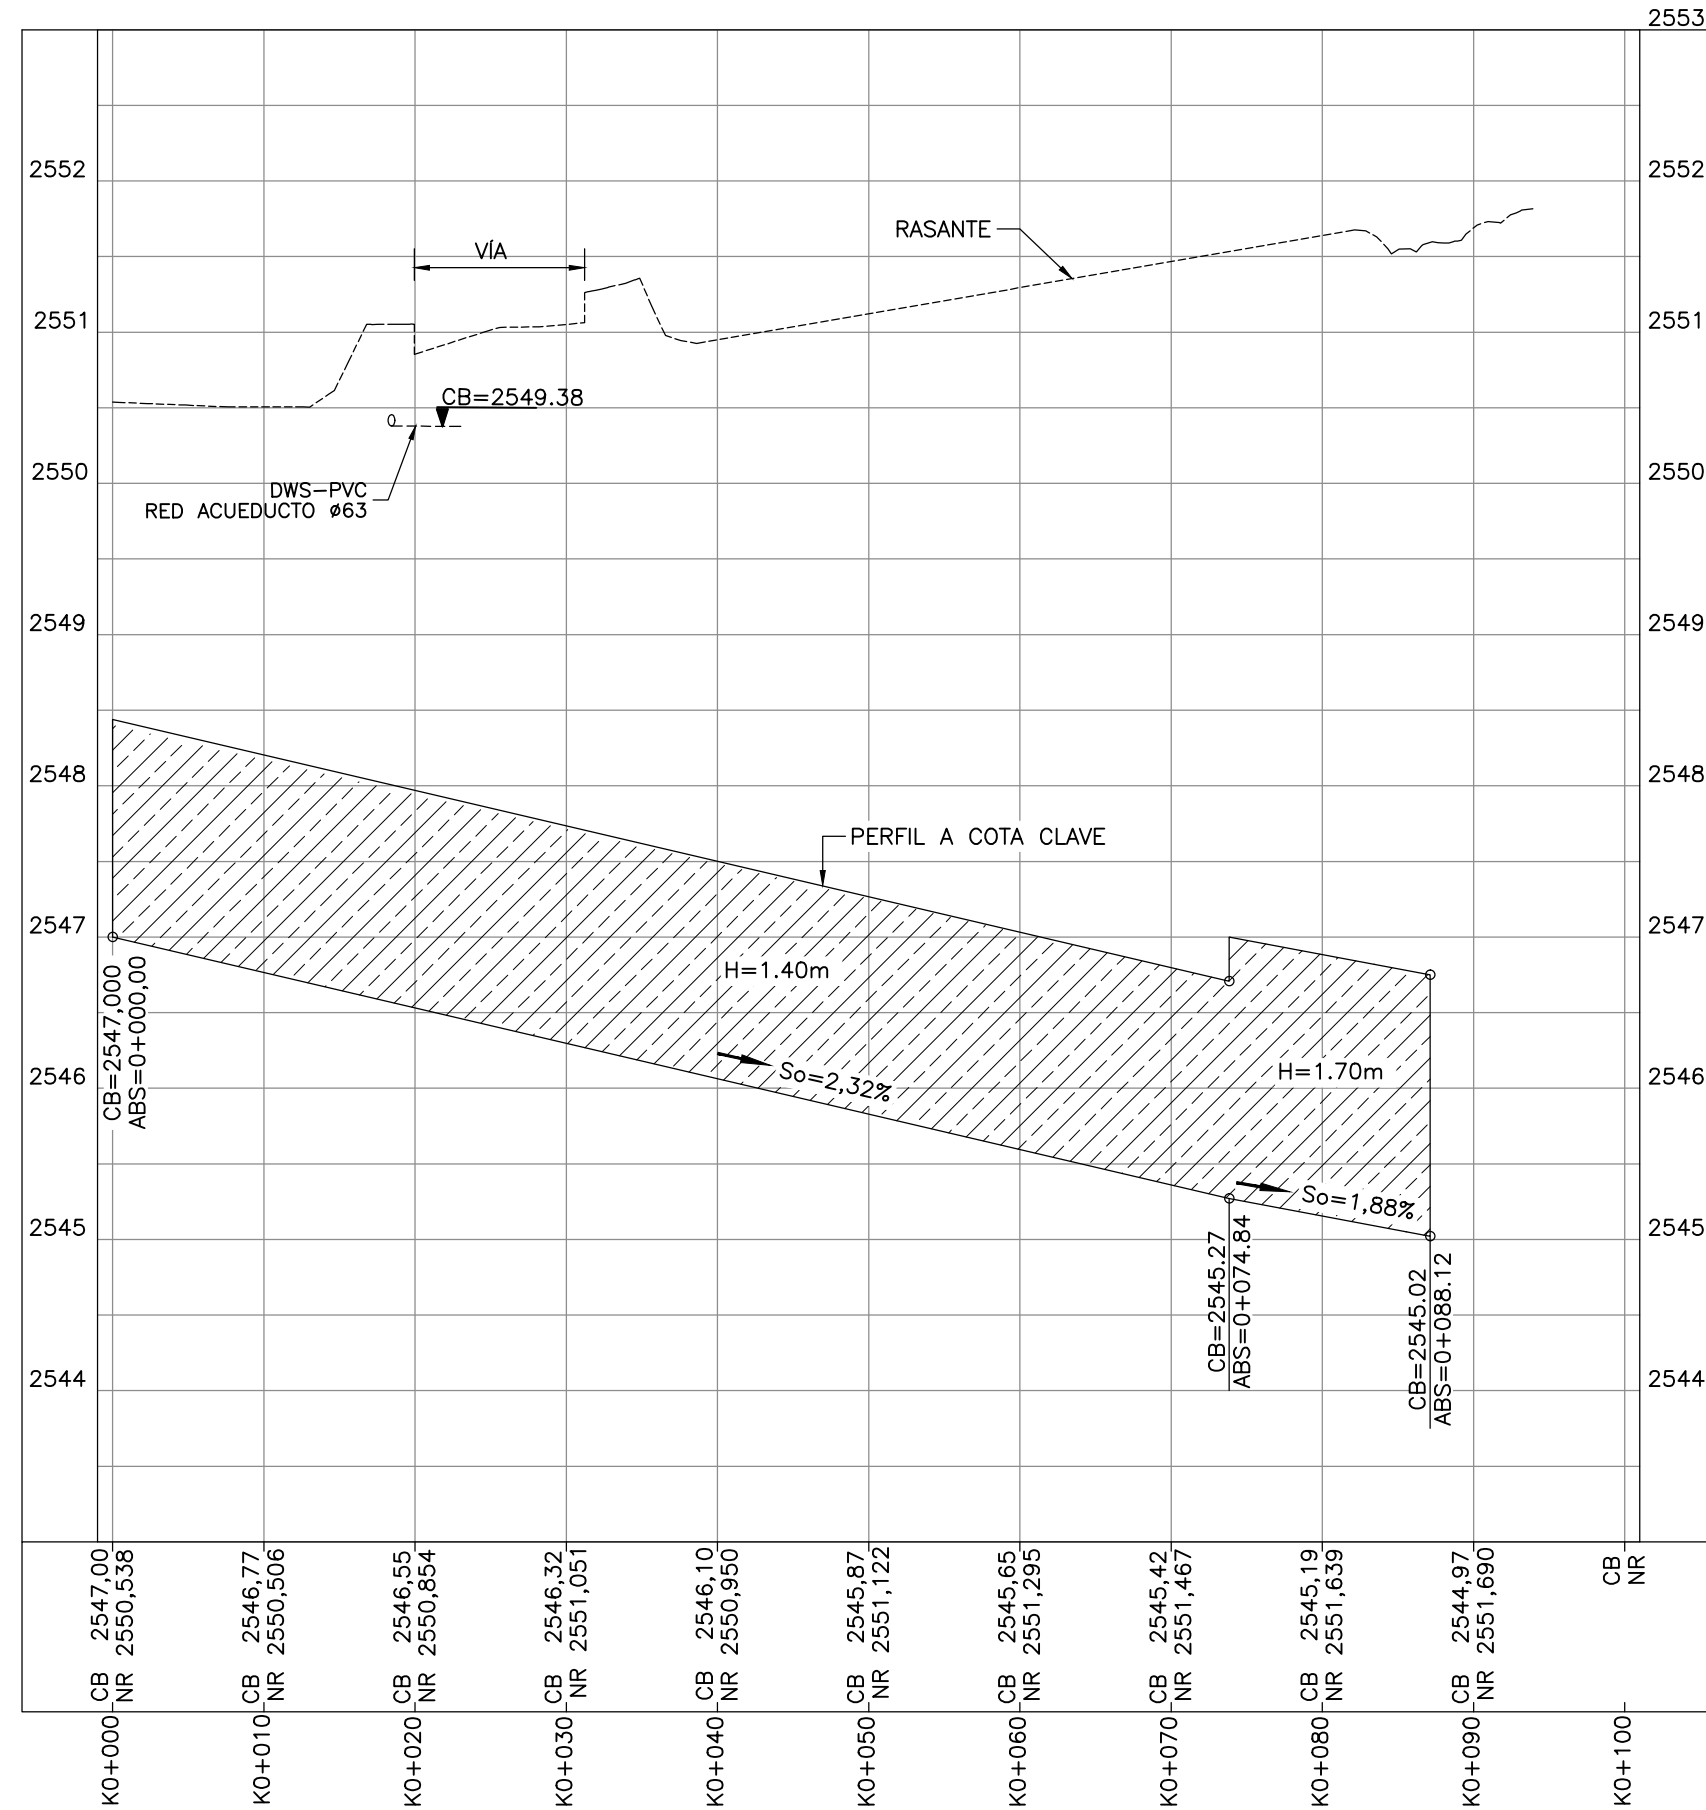

PERFIL LONGITUDINAL - SEDIMENTADOR 8 A BOX
ESCALA V=50 H=500

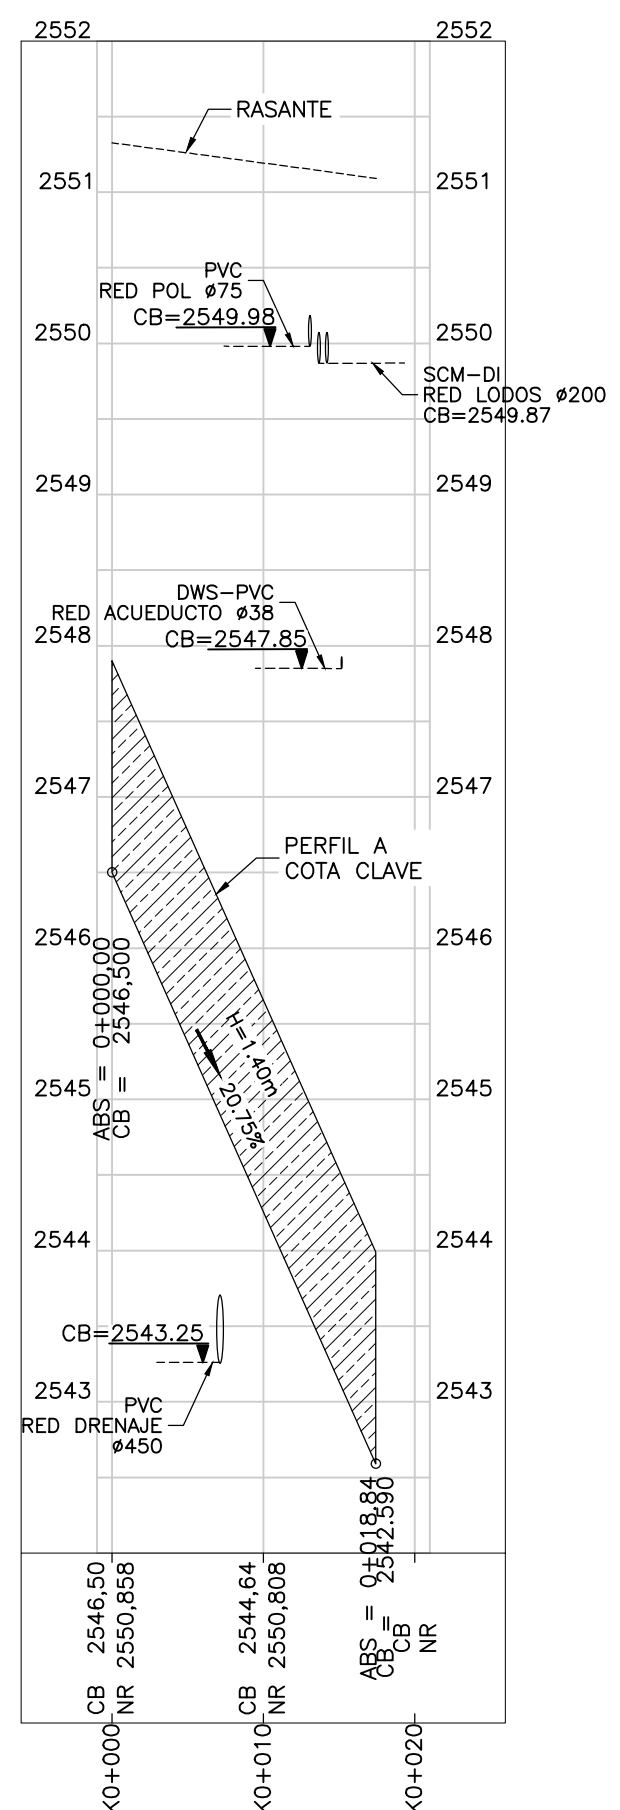


PERFIL LONGITUDINAL - CONDUCCIÓN DE CADICA 4 A SEDIMENTADOR 14
ESCALA V=50 H=500

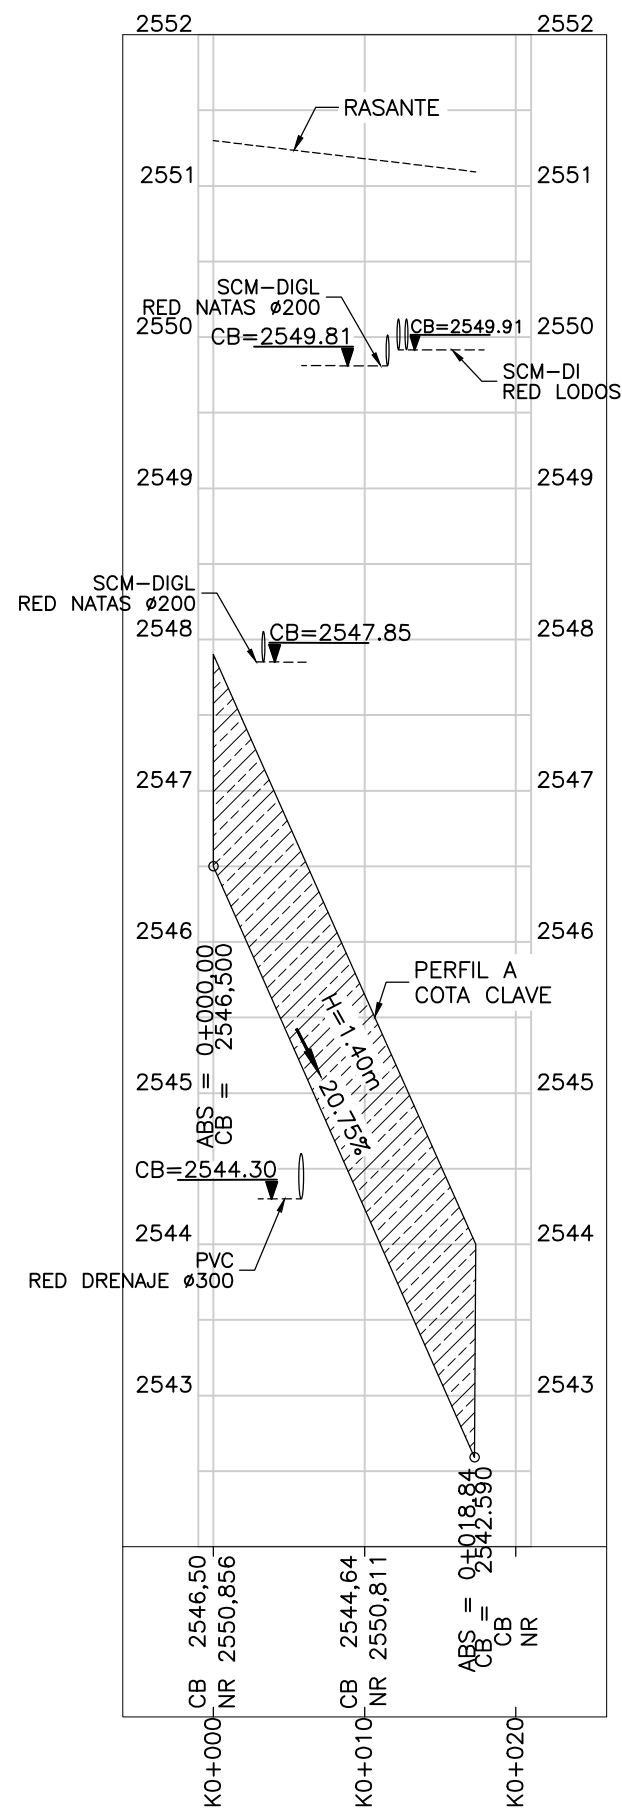


PERFIL LONGITUDINAL - CONDUCCIÓN DE CADICA 4 A SEDIMENTADOR 15
ESCALA V=50 H=500

- NOTAS:**
- TODAS LAS DIMENSIONES ESTÁN DADAS EN METROS, DIÁMETROS DE TUBERÍA EN MILÍMETROS Y TODOS LOS NIVELES ESTÁN EN METROS SOBRE EL NIVEL DEL MAR, A MENOS QUE SE INDIQUE OTRA UNIDAD DE MEDIDA.
 - LA CONDUCCIÓN DE ENTREGA DE LA ESTACIÓN ELEVADORA DE AGUA RESIDUAL A LA PTAR CANOAS HACE PARTE DEL DISEÑO DE LA EEARC, EN LA CÁMARA INICIAL DE LA PTAR SE DEJARÁ PREVISTA LA CONEXIÓN DE ENTRADA.
 - LA CONDUCCIÓN DEL AGUA RESIDUAL ES POR GRAVEDAD A FLUJO LIBRE O FORZADO, DESDE LA CÁMARA INICIAL HASTA LA ESTRUCTURA DE ENTREGA AL RÍO SOACHA.
 - EL CAMBIO DE SECCIÓN SE REALIZA CON TRANSICIONES DE AMPLIACIÓN O REDUCCIÓN SEGÚN APLIQUE.
 - LA LONGITUD DE CONDUCCIÓN ENTRE ESTRUCTURAS SE MIDE A PARTIR DE LA CARA INTERIOR DE LOS MUROS DE ESTAS.
 - VER PLANOS DE CONDUCCIONES C-00-300 AL C-00-327.
 - EL CONSTRUCTOR DEBERÁ VERIFICAR LAS COTAS Y DIMENSIONES ANTES DE INICIAR LOS TRABAJOS DE CONSTRUCCIÓN.
 - VER TIPO DE CIMENTACIÓN EN PLANO CD-00-305.
 - TIPO DE ENTIBADO: EL USO DE TABLESTACAS, ENTIBADOS O CUALQUIER OTRO TIPO DE MÉTODO EMPLEADO PARA ESTABILIZAR LAS EXCAVACIONES, ES RESPONSABILIDAD DEL CONSTRUCTOR.


- CONVENCIONES:**
- L LONGITUD (m)
 - S₀ PENDIENTE (%)
 - DIRECCIÓN DE FLUJO
 - N NORTE
 - E ORIENTE
 - CB COTA BATEA CONDUCCIÓN
 - NR NIVEL RASANTE
 - ABS ABSICISA

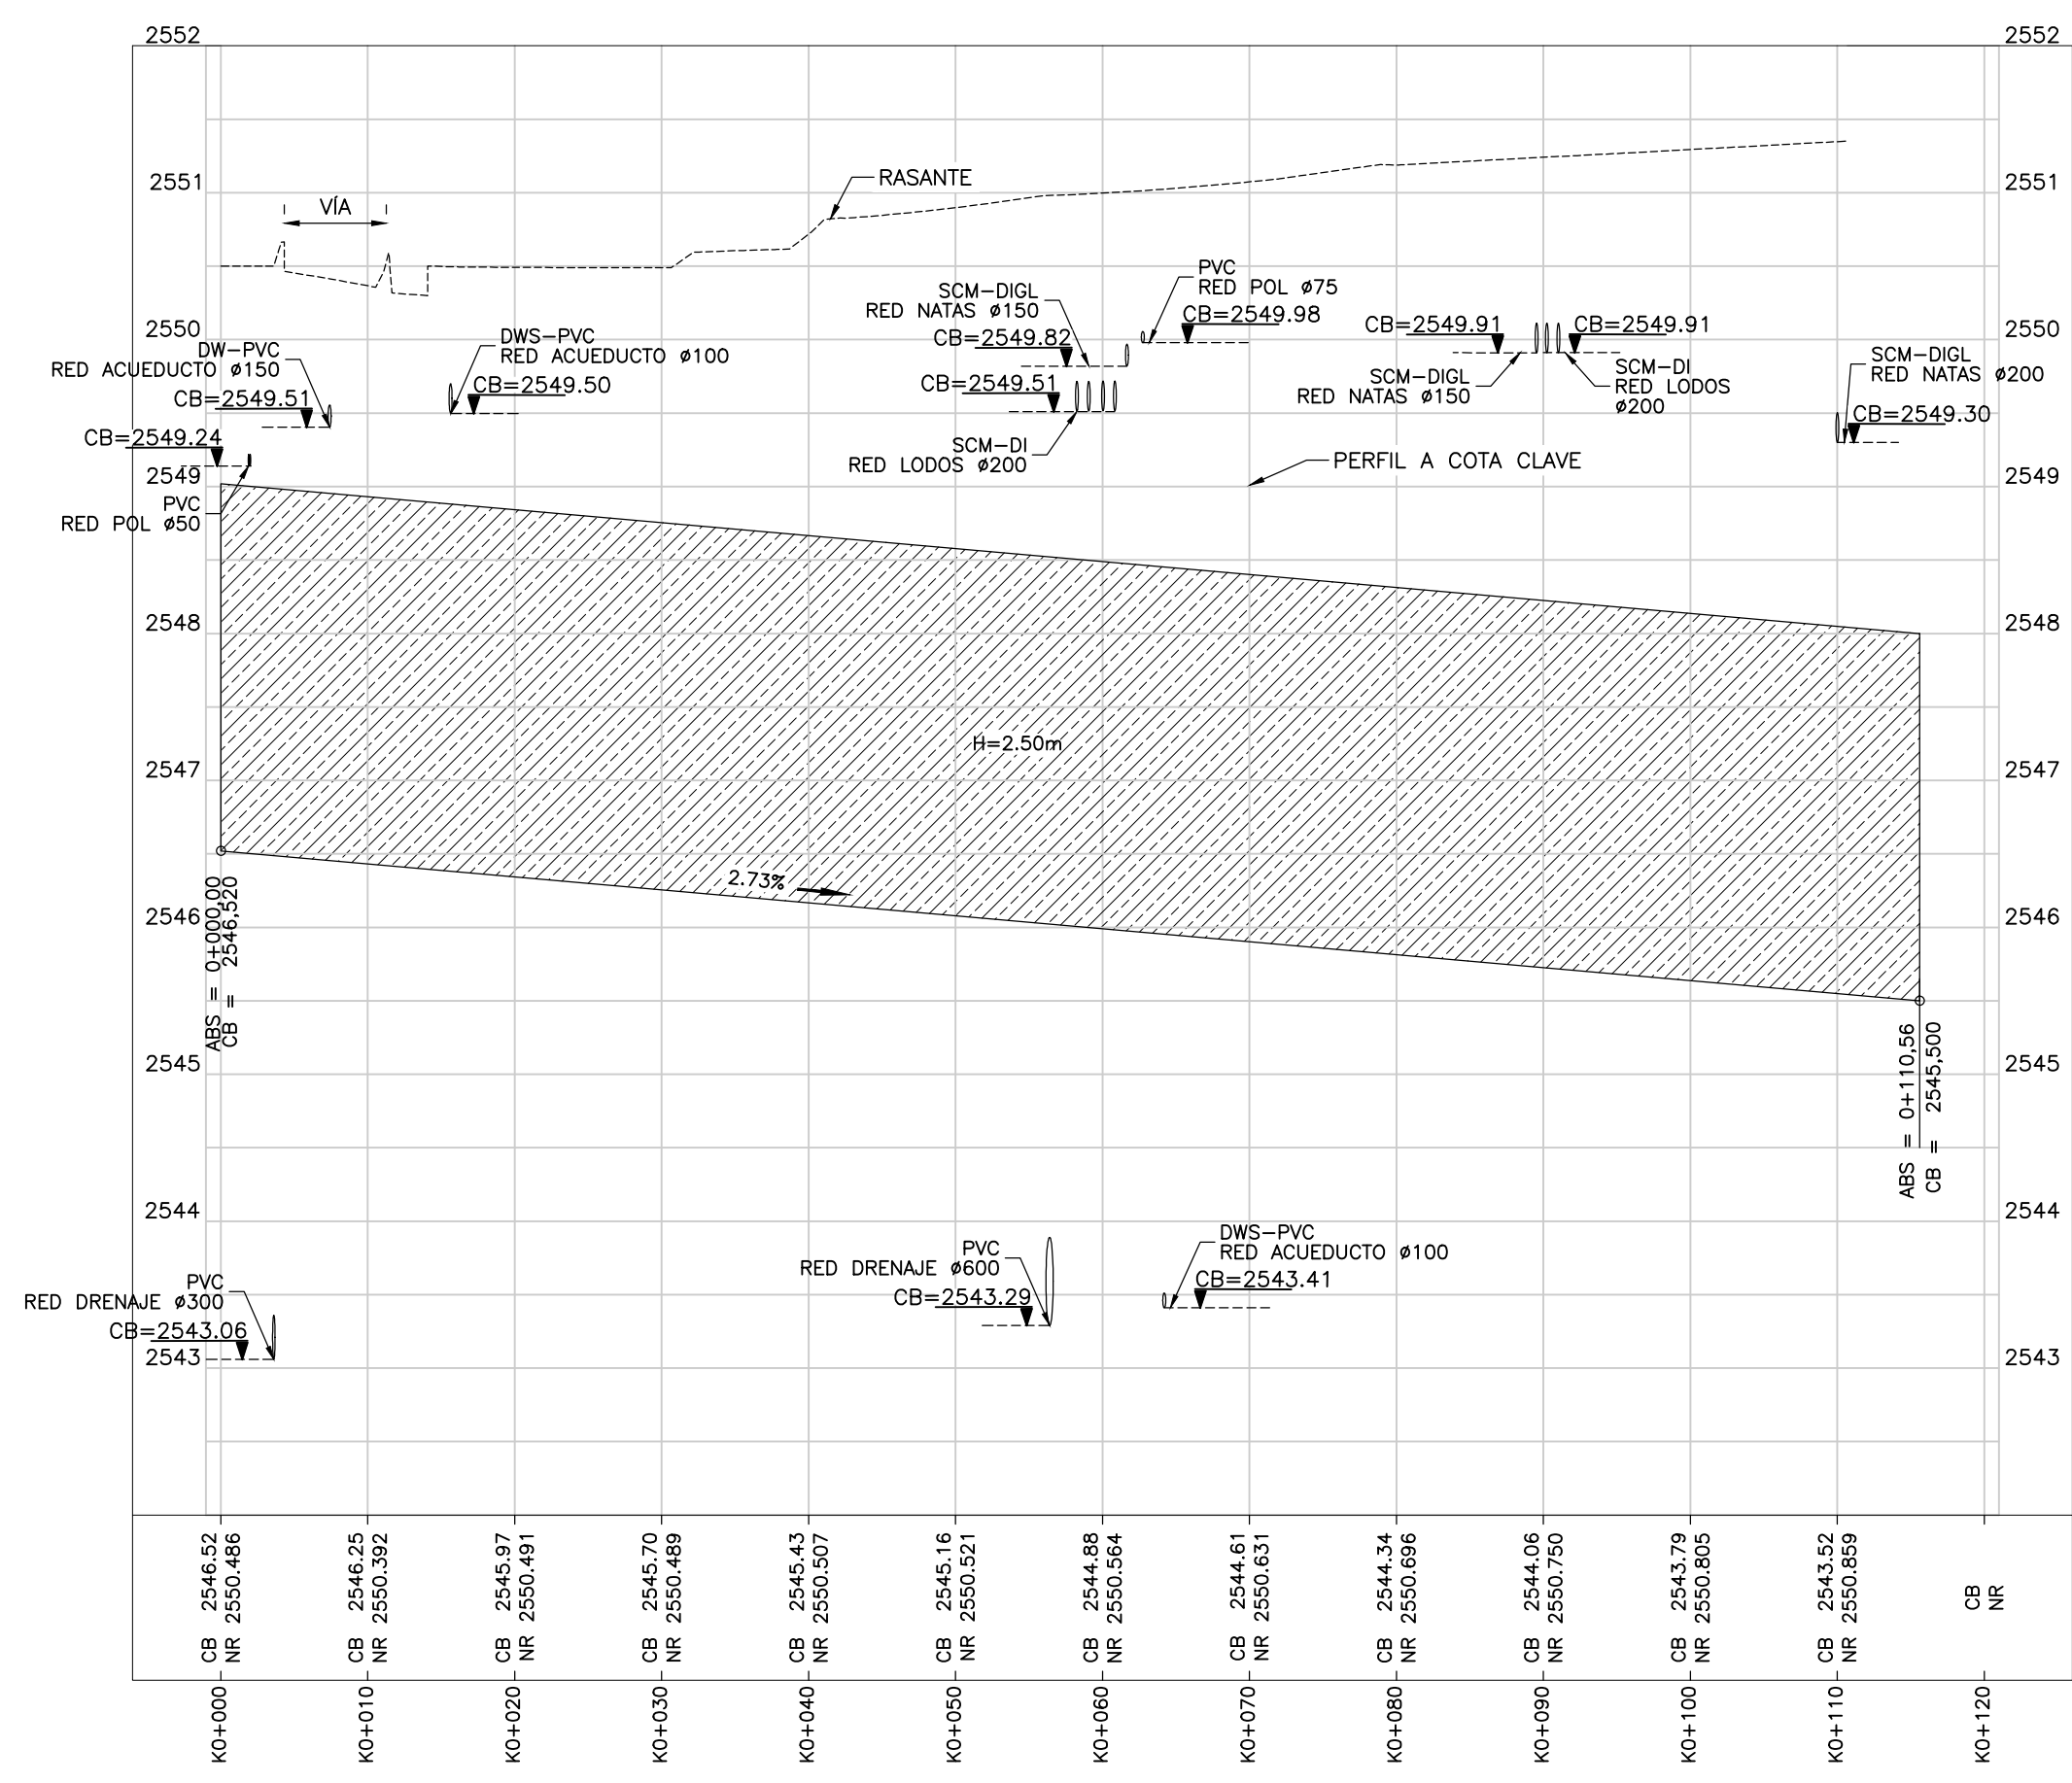


PERFIL LONGITUDINAL - CADICA GENERAL A CADICA 4
ESCALA V=50 H=500

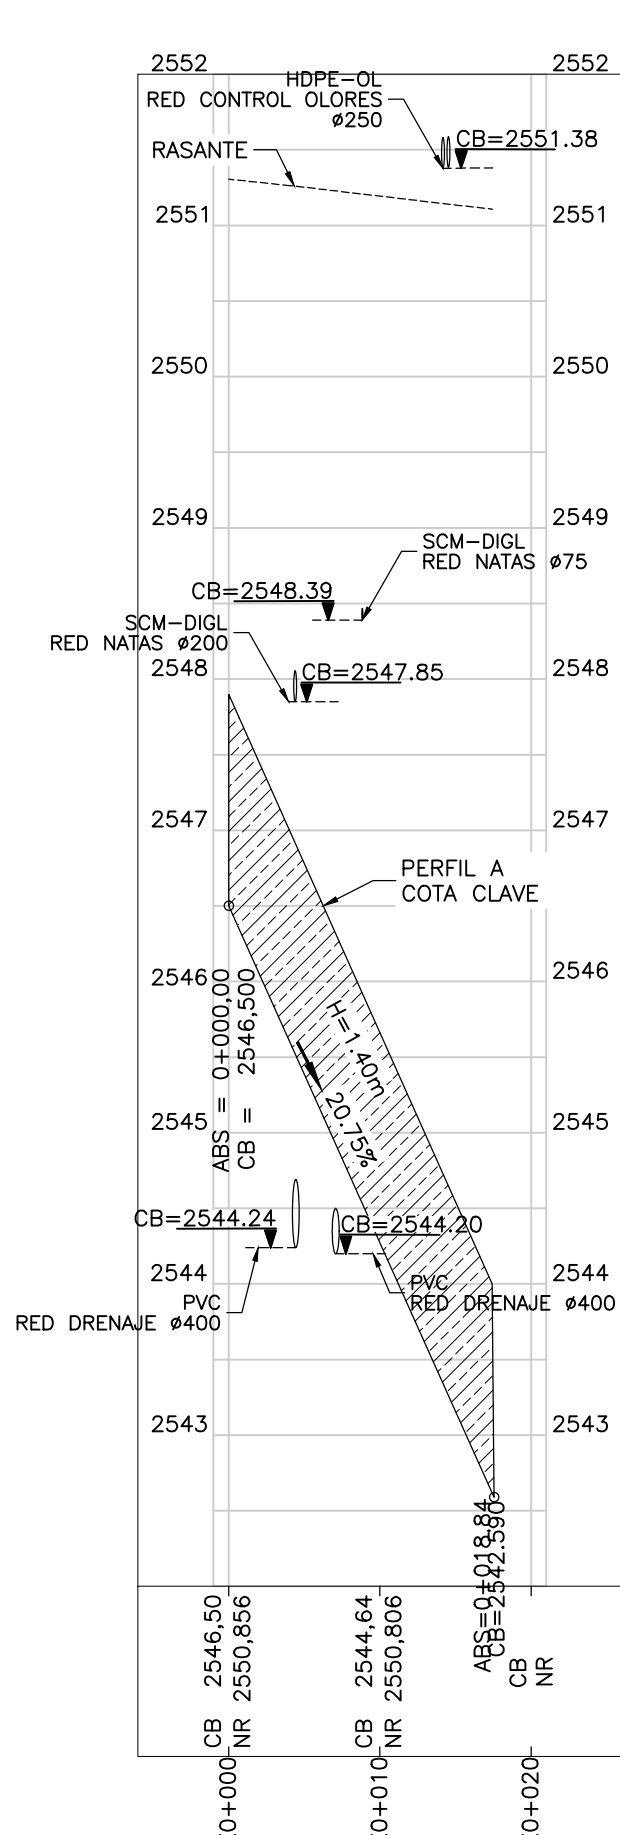


PERFIL LONGITUDINAL - CONDUCCIÓN DE CADICA 4 A SEDIMENTADOR 16
ESCALA V=50 H=500

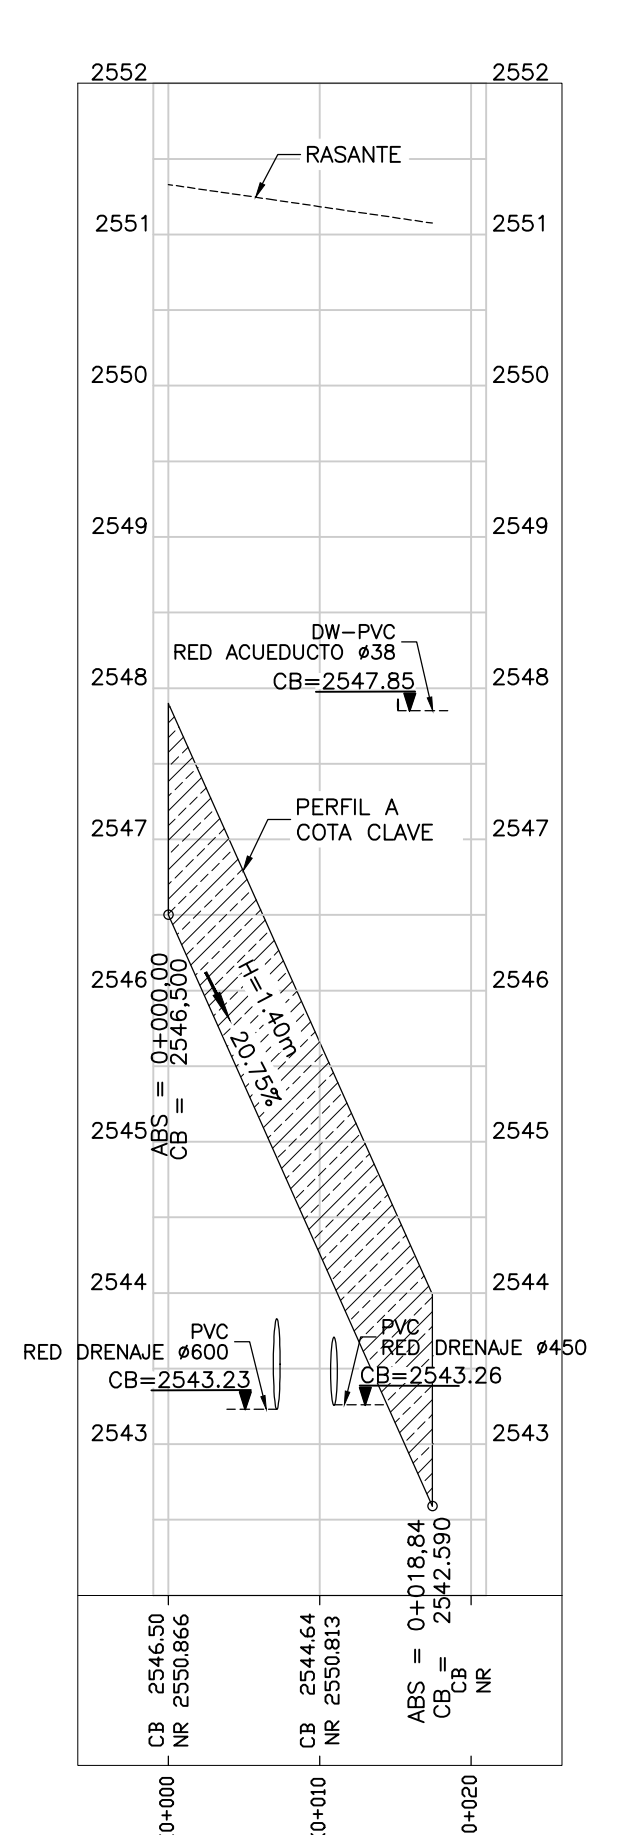

PERFIL LONGITUDINAL - CONDUCCIÓN DE CADICA 4 A SEDIMENTADOR 13
ESCALA V=50 H=500

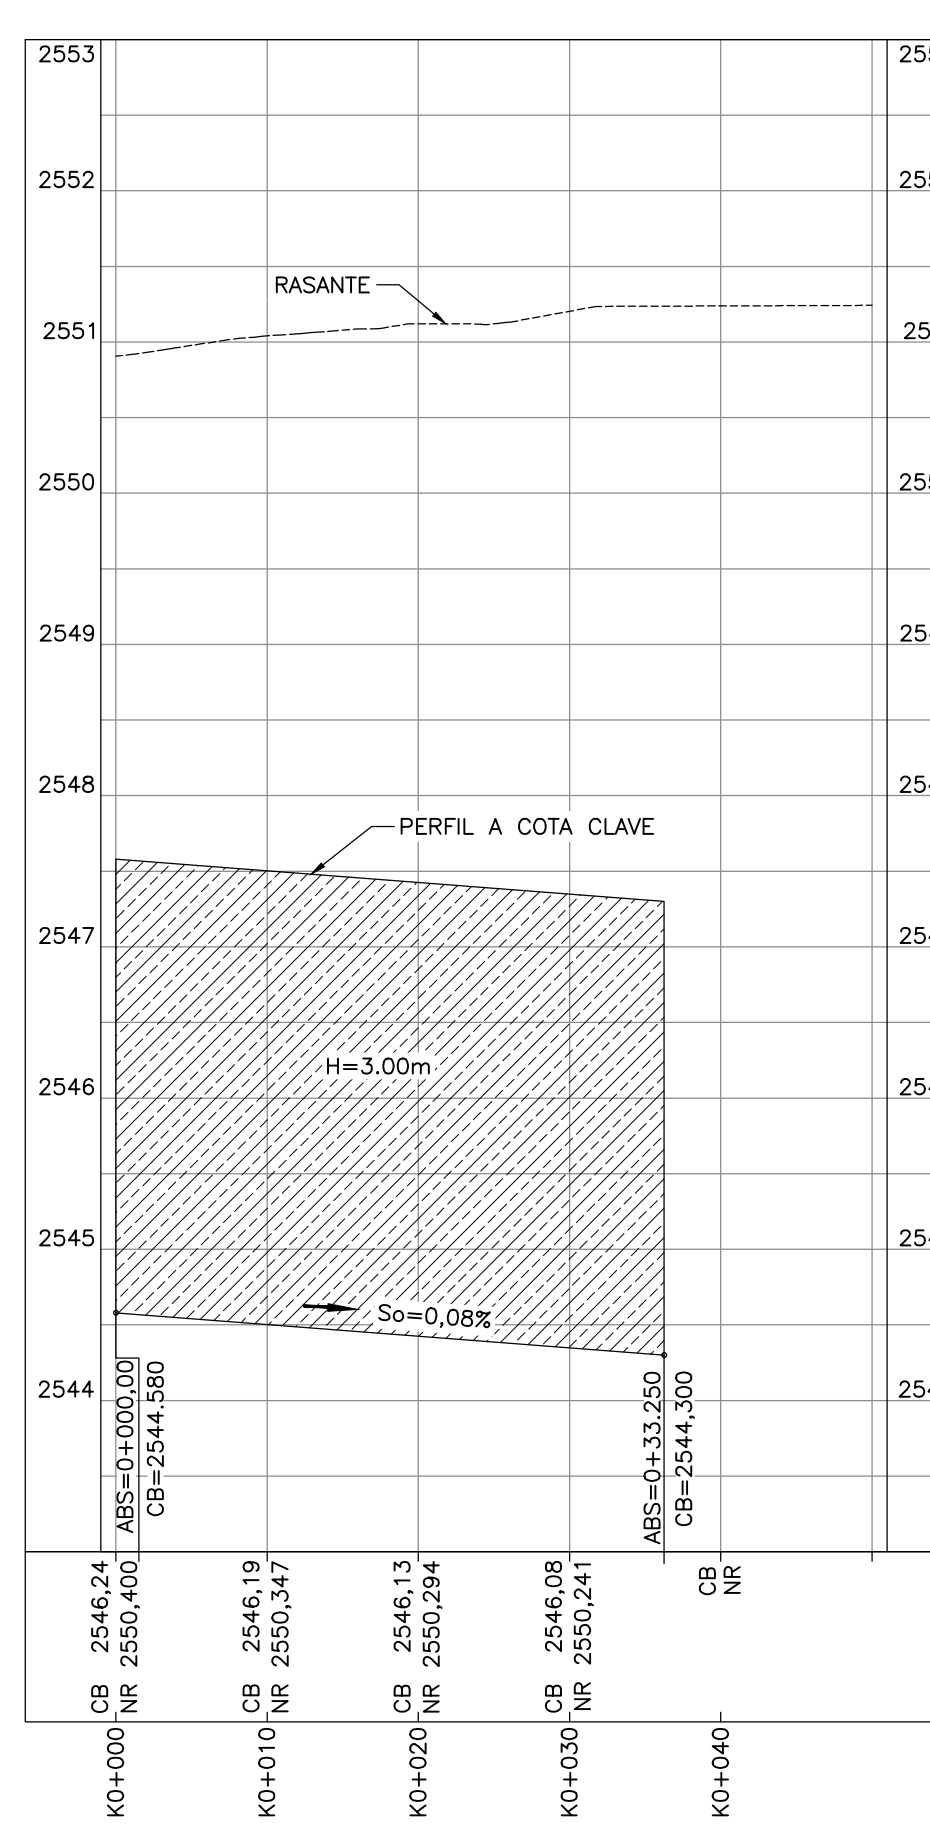

PERFIL LONGITUDINAL - CÁMARA DE RECOLECCIÓN EFLUENTE PRIMARIO A CÁMARA INICIAL EMISOR FINAL - FASE I
ESCALA V=50 H=500

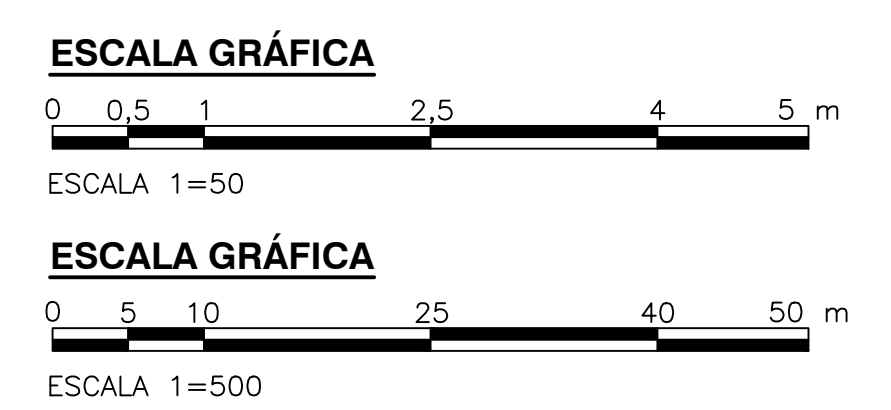

©2016 CDM Smith-INGESAM. Todos los derechos reservados. Incorporados en este documento, son propiedad de CDM Smith-INGESAM y EAB. No serán utilizados, ni total ni parcialmente, para cualquier otro proyecto sin autorización escrita de CDM Smith-INGESAM y/o EAB.

 CONTRATO DE CONSULTORIA No. 1-02-2550-0690-2011 DISEÑO: _____ REPRESENTANTE LEGAL O PROPIETARIO: ROBERT GAUDIN, LIC. No. 3901 ME, USA	UNIÓN TEMPORAL CANOAS CONTRATO EAB No. 1-15-2550-0946-2012 REVISÓ: _____ APROBÓ: FERNANDO SILVA G. MAT. No. 000001407LXL	 RECIBIÓ: ING. RENALDO RUILO REGISTRO No. 3060 RECIBIÓ: ING. HUGO GÓMEZ REGISTRO No. 3429	LOCALIZACIÓN: ESCALA 1 : 25.000 PRO. BALSAS 80000 E	SISTEMA DE REFERENCIA: MAGDA SIRGOL TIPO DE COORDENADAS: PLANAS CARTESIANAS ORIGEN COORDENADAS: BOGOTÁ D.C. VERTICE NP-13-BS-1 NORTE: 8374.534 m ESTE: 82666.481 m COTA: 2552.08 msnm COORDENADAS MEDIAS: NORTE: 96250.0 m ESTE: 80500.0 m PLANCHA: 1:10.000, 246-15-A-2	MODIFICACIONES: FECHA MODIFICACION NOMBRE ING. RESPONSABLE FIRMA	 AGUA ALCANTARILLADO Y ASEO DE BOGOTÁ GERENCIA CORPORATIVA DE SISTEMA MAESTRO DIRECCIÓN RED TRONCAL ALCANTARILLADO PLANO DE DISEÑO TRATAMIENTO DE AGUAS RESIDUALES	PTAR CANOAS/VEREDA CANOAS/MUNICIPIO DE SOACHA CONTIENE: P.11 PERFILES CONDUCCIONES E INTERFERENCIAS PRINCIPALES - PLANO 13 ESCALA: INDICADAS NOMBRE DEL ARCHIVO: C00336GERP.DWG	PROYECTO No. : FECHA: AGOSTO/2016 PLANO No. : C-00-340
								ENTREGA 100% - VÁLIDO PARA CONSTRUCCIÓN

LA ESCALA DE IMPRESIÓN PARA ESTE PLANO ES DE TAMAÑO PLEGO (700mm x 1000mm)